




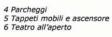


- 1 Edificio Espositivo 2 Verde Pubblico 3 Giardino Botanico

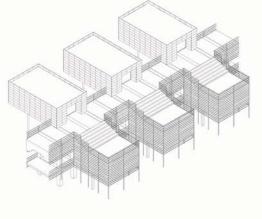

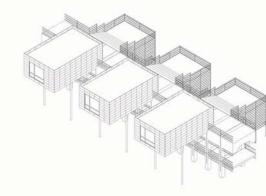



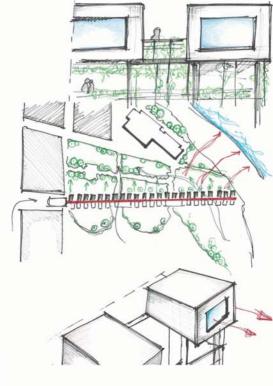

SCHIZZI PROGETTUALI


Nel progetto nasce l'esigenza di relazionarsi con il contesto circostante al pre-esistente ponte sul quale si è andato ad agire, creando pertanto spazi verdi con differenti funzioni a seconda dell'ambiente cui si riferisce.


Troveremo la presenza di tetti-giardino volti a creare un continuum con il parco urbano; si è inoltre optato per uno spazio carrabile al piano terra e primo, creando delle microarchitetture, in parte a sbalzo, destinate ad attività commerciali che rivolgono la loro facciata principale all'edificio espositivo, al fiume poco distante e al parco.








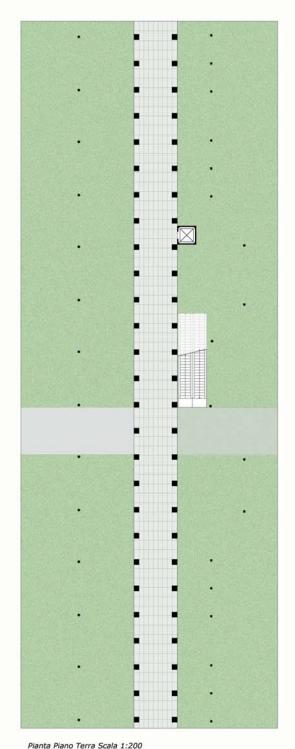


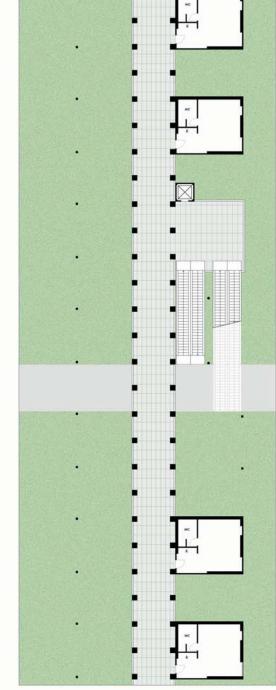

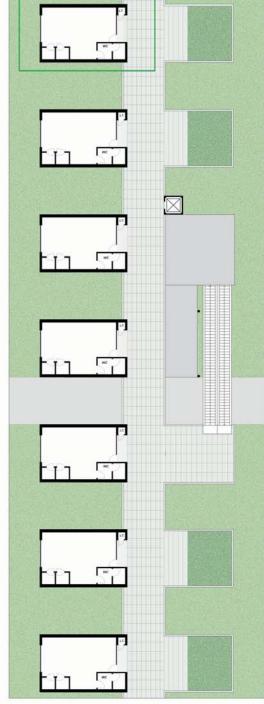


Pianta Piano Primo Scala 1:200



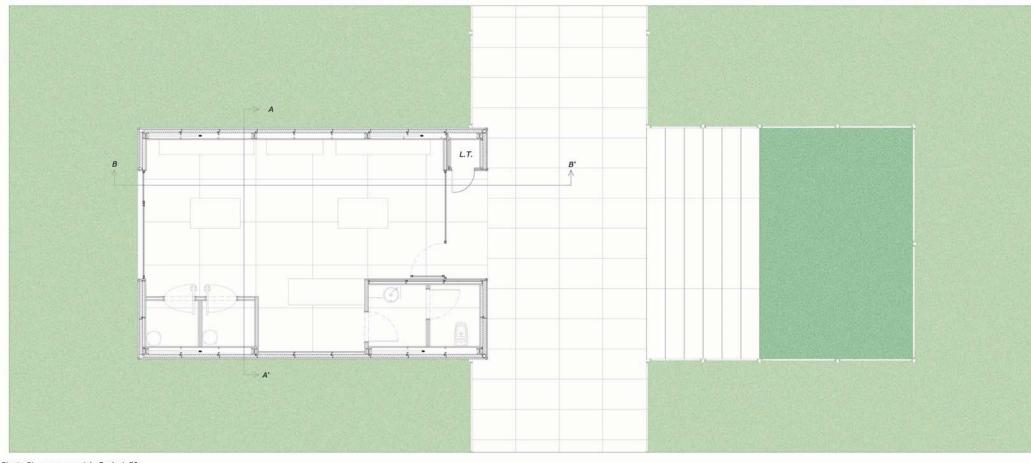


Pianta Piano commerciale Scala 1:50

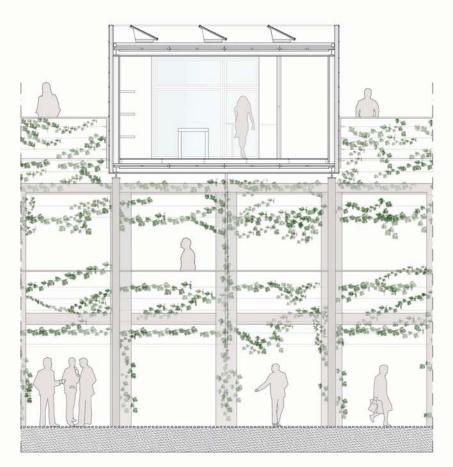


Sezione A-A' Scala 1:50



Prospetto Ovest Scala 1:50

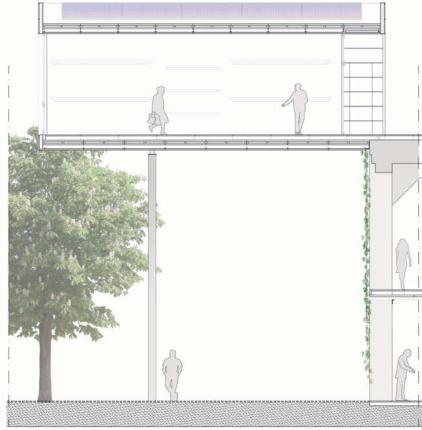


Sezione B-B' Scala 1:50

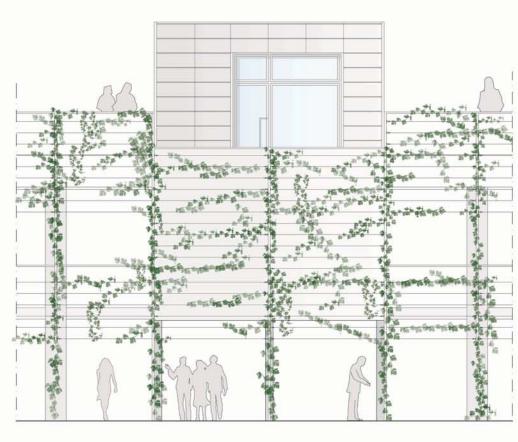

Prospetto Est Scala 1:50

Fondazioni

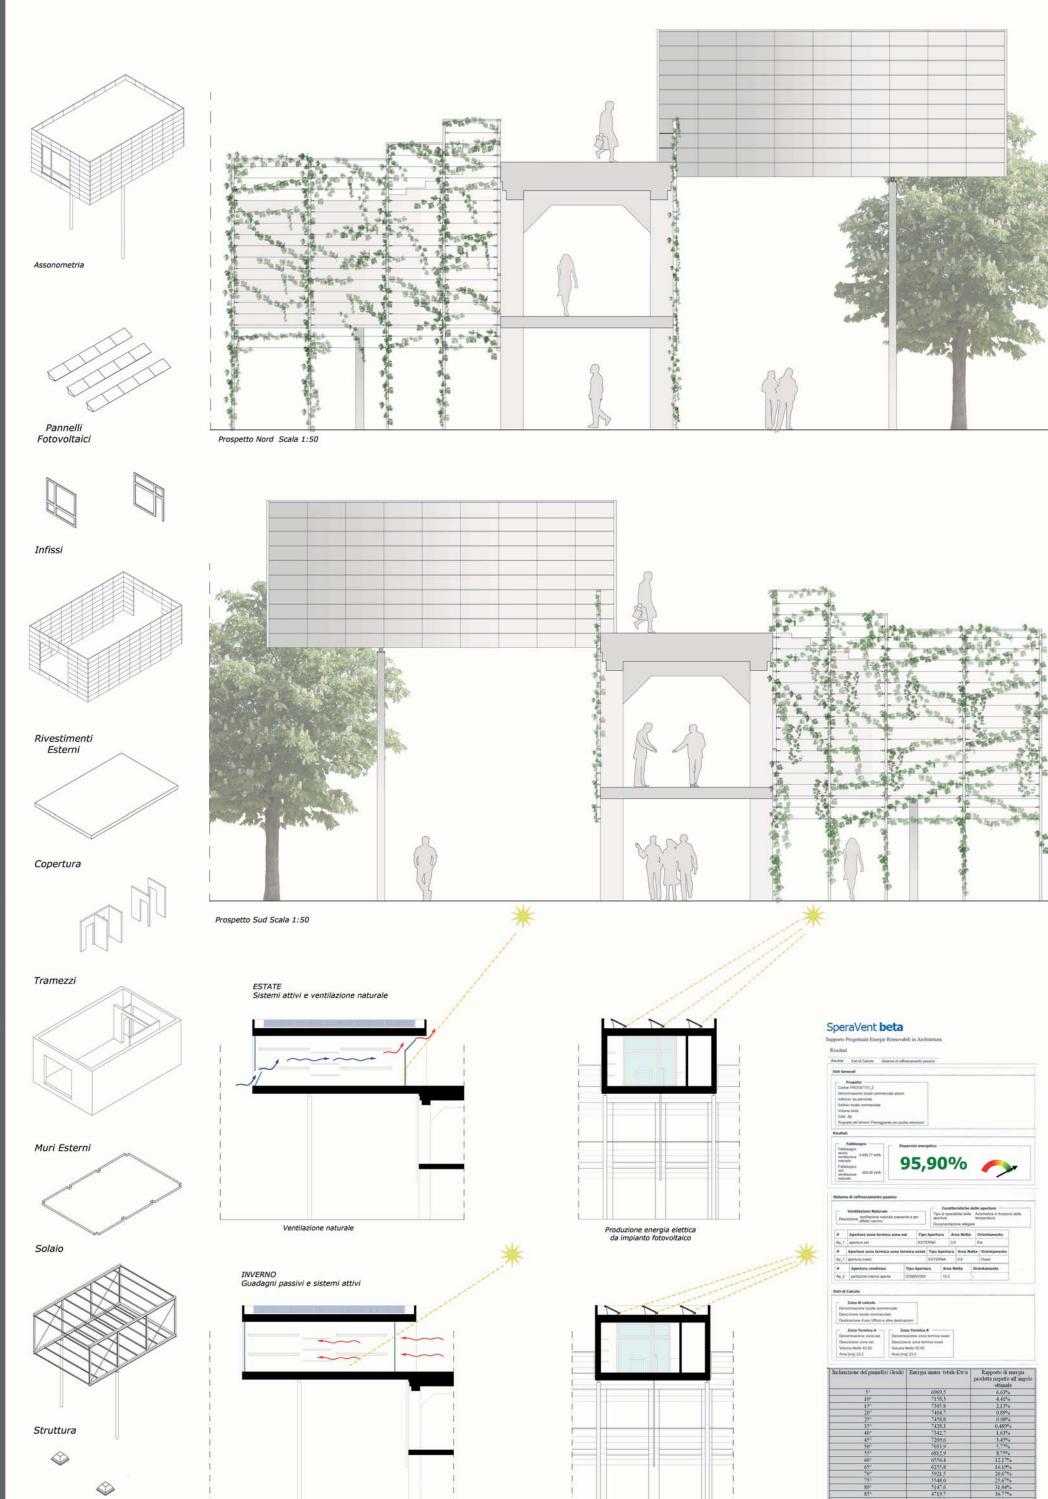

Guadagno diretto per effetto serra







Infisso ASW 65 Produttore: Schuco www.schuco.it




Pavimento flottante Produttore: Expo Inox www.expoinox.com



Pannello Sandwich con lana di roccia Produttori: Italpannelli www.italpannelli.it



Pannello in geso precompresso Produttore: Fortlan

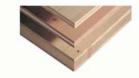

Pannello Multistrato Produttore: Kaufman www.canducci.it



Materasso in lana dai roccia Produttore: Fortlan www.fortlan.it



Pannello Fotovoltaico Produttore : Sharp www.sharp.it



Sistema ConSole Produttore: Ubbink www.Ubbinksolar.com

## Legenda


- Legenda

  1 Scossalina metallica
  2 Guaina Isolante
  3 Pannello Sandwich Italpannelli
  4 Doghe di alluminio Prefa
  5 Pannello fotovoltaico Sharp
  6 Sistema di sostegno del pannello
  Fotovoltaico ConSole
  7 Ghiala
  8 Tubo di drenaggio, diametro 10 cm
  9 Solaio di copertura:
  Ghiala
  Membrana drenante in T.N.T.
  Guaina impermeabilizzante
  Tavolato in legno Kaufmann
  Pannello isolante rigido in Lana di roccia
  Travetti di ripartizione
  Tavolato in legno Kaufmann
  10 Trave Ipe 80
  11 Trave Hea 160
  12 Profilato Upn 65 di ancoraggio
  tamponamento esterno
  13 Struttura di sostegno
  per gesso precompresso
  14 Pannello in gesso precompresso
  14 Pannello in gesso precompresso
  15 Pannello per pavimento flottante
  16 Sostegno per pavimento flottante
  17 Pannello Aquapanel Knauf








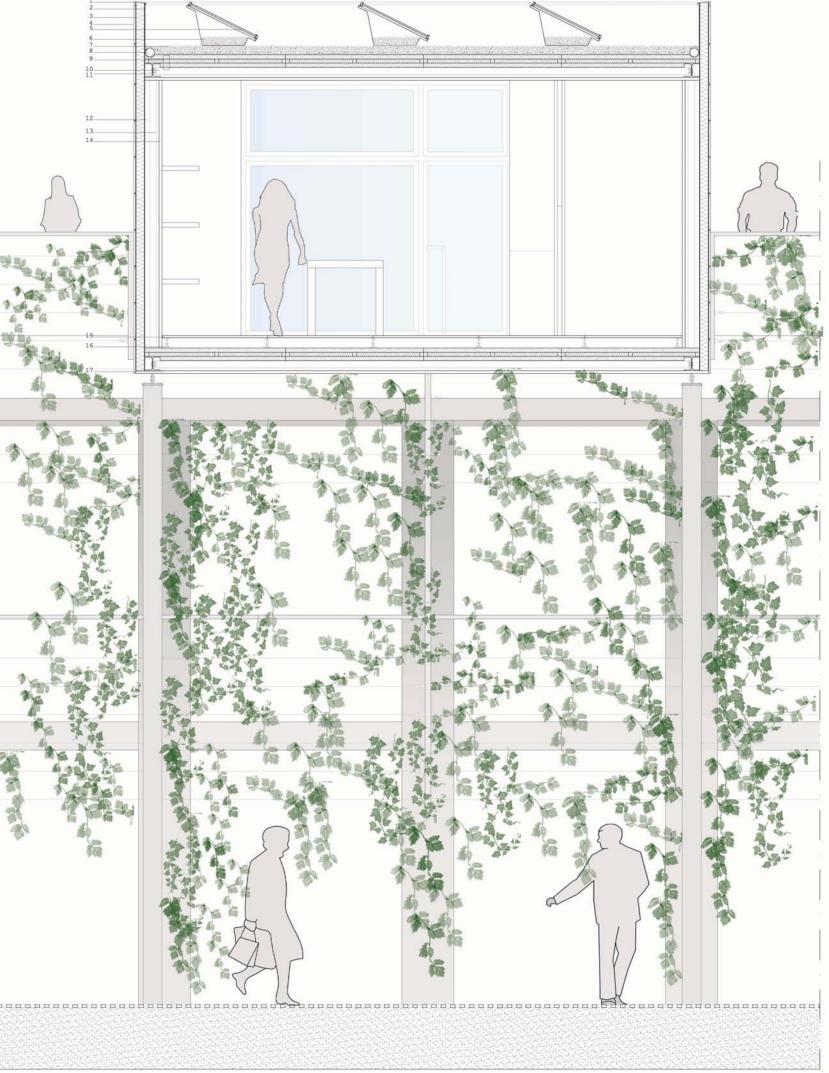

Sezione A-A' Scala 1:20

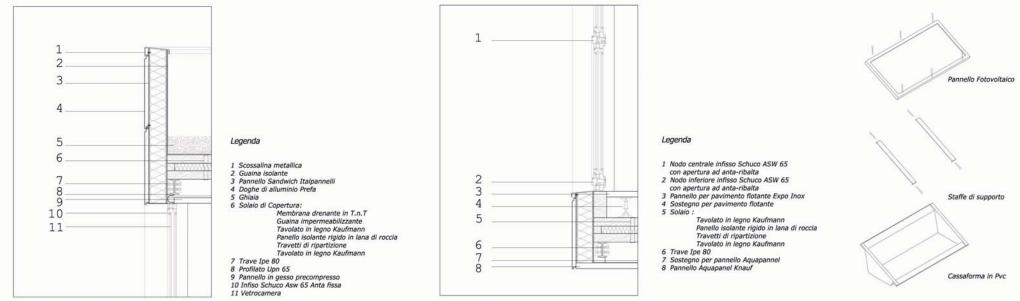

Particolare A Scala 1:10 Esploso sistema ConSole



Sezione B-B' Scala 1:20

# Laboratorio di Progettazione 3 Prof. Umberto Cao Riqualificazione urbana del deposito Start di Ascoli Piceno: Studentato













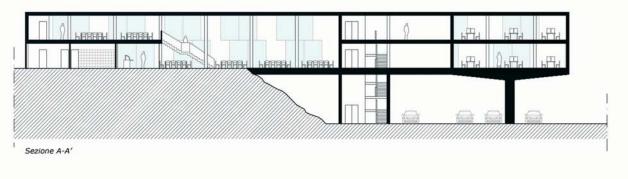


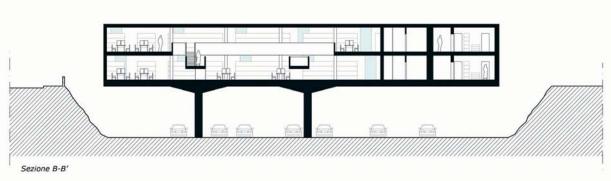








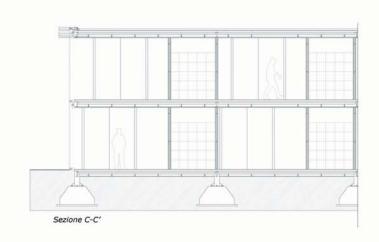






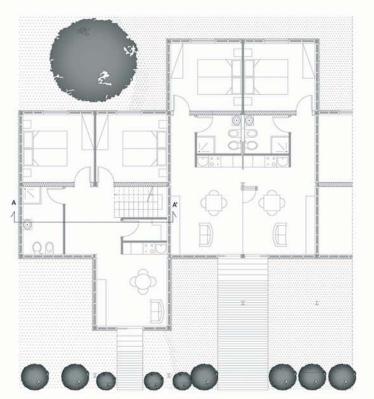


Pianta Piano Terra

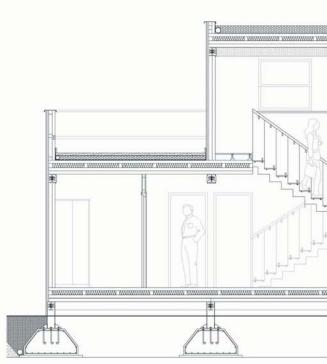








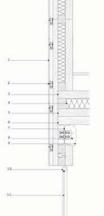



# Particolare: Attacco Dell'infiso alla muratura

## Legenda

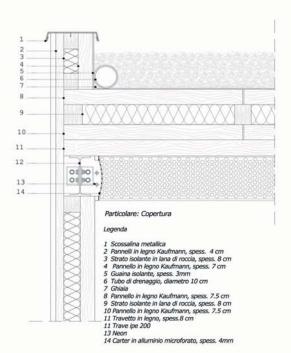

# 29 Particolare: Solaio e attacco della scala Legenda

- 1 Profilo ondulato Reinzink, spessore 3 cm
  2 Pannelli in legno Kaufmann, spess. 4 cm
  3 Strato isolante in lana di roccia, spess. 8 cm
  4 Pannello legno Kaufmann, spess. 7 cm
  5 Manto erboso, spess. 6 cm
  6 Tessuto-non tessuto, spess. 3 mm
  7 Drenaggio, spess. 10 cm
  8 Antiradice, spess. 3 mm
  9 Guiana isolante, spess. 3 mm
  10 Pannello in legno Kaufmann, spess. 7.5 cm

- 11 Strato isolante in lana di roccia, spess. 8 cm 12 Pannello in legno Kaufmann, spess. 7.5 cm 13 Travetto in legno, spess. 8 cm 14 Scala in acciaio 15 Pedata in vetro, spess. 1,5 cm 16 Parapetto in vetro, spess. 5 mm 17 Trave pe 180 18 Ferramenta metallica della scala 19 Sostegno per pavimento flotante 20 Pavimento in legno di castagno, spess. 2 cm 21 Corrimano in legno, spess. 5 cm