
CHANGE Prof. MASSIMO PERRICCIOLI

studente: MATTEO ANGELOZZI

Spazi pubblici e servizi collettivi a Pikine-Dakar

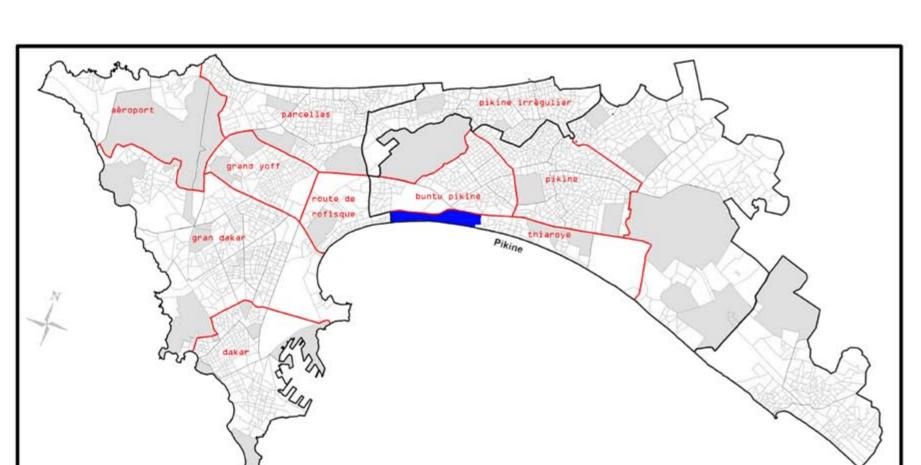

SMALL SCALE BIG

workshop

Senegal-Dakar

Laboratorio di Orientamento_ Costruzione dell'Architettura e dell'Ambiente _




Pikine area di progetto

TEMI DI PROGETTO:


- Raccolta dell'acqua piovana
- Basamento rialzato
- Corte interna
- Ombreggiamento
- Ventilazione naturale - Verde pubblico
- Albero usato come simbolo
- Riciclo di materiali di scarto - Tecniche di costruzioni elementari
- Strutture massive e leggere
- Spazi per il gioco
- Istruzione primaria e tecnica
- Spazio collettivo e pubblico
- Dinamicità dei percorsi

Diebedo Francis Kèrè, Scuola Primaria, Gandon Burkina Fason 1999-2001

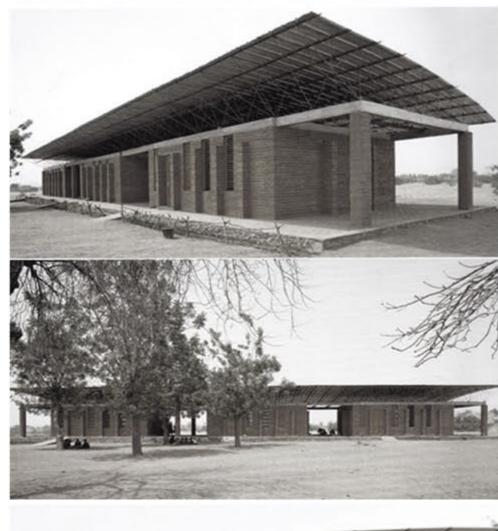




scala **1:5**00

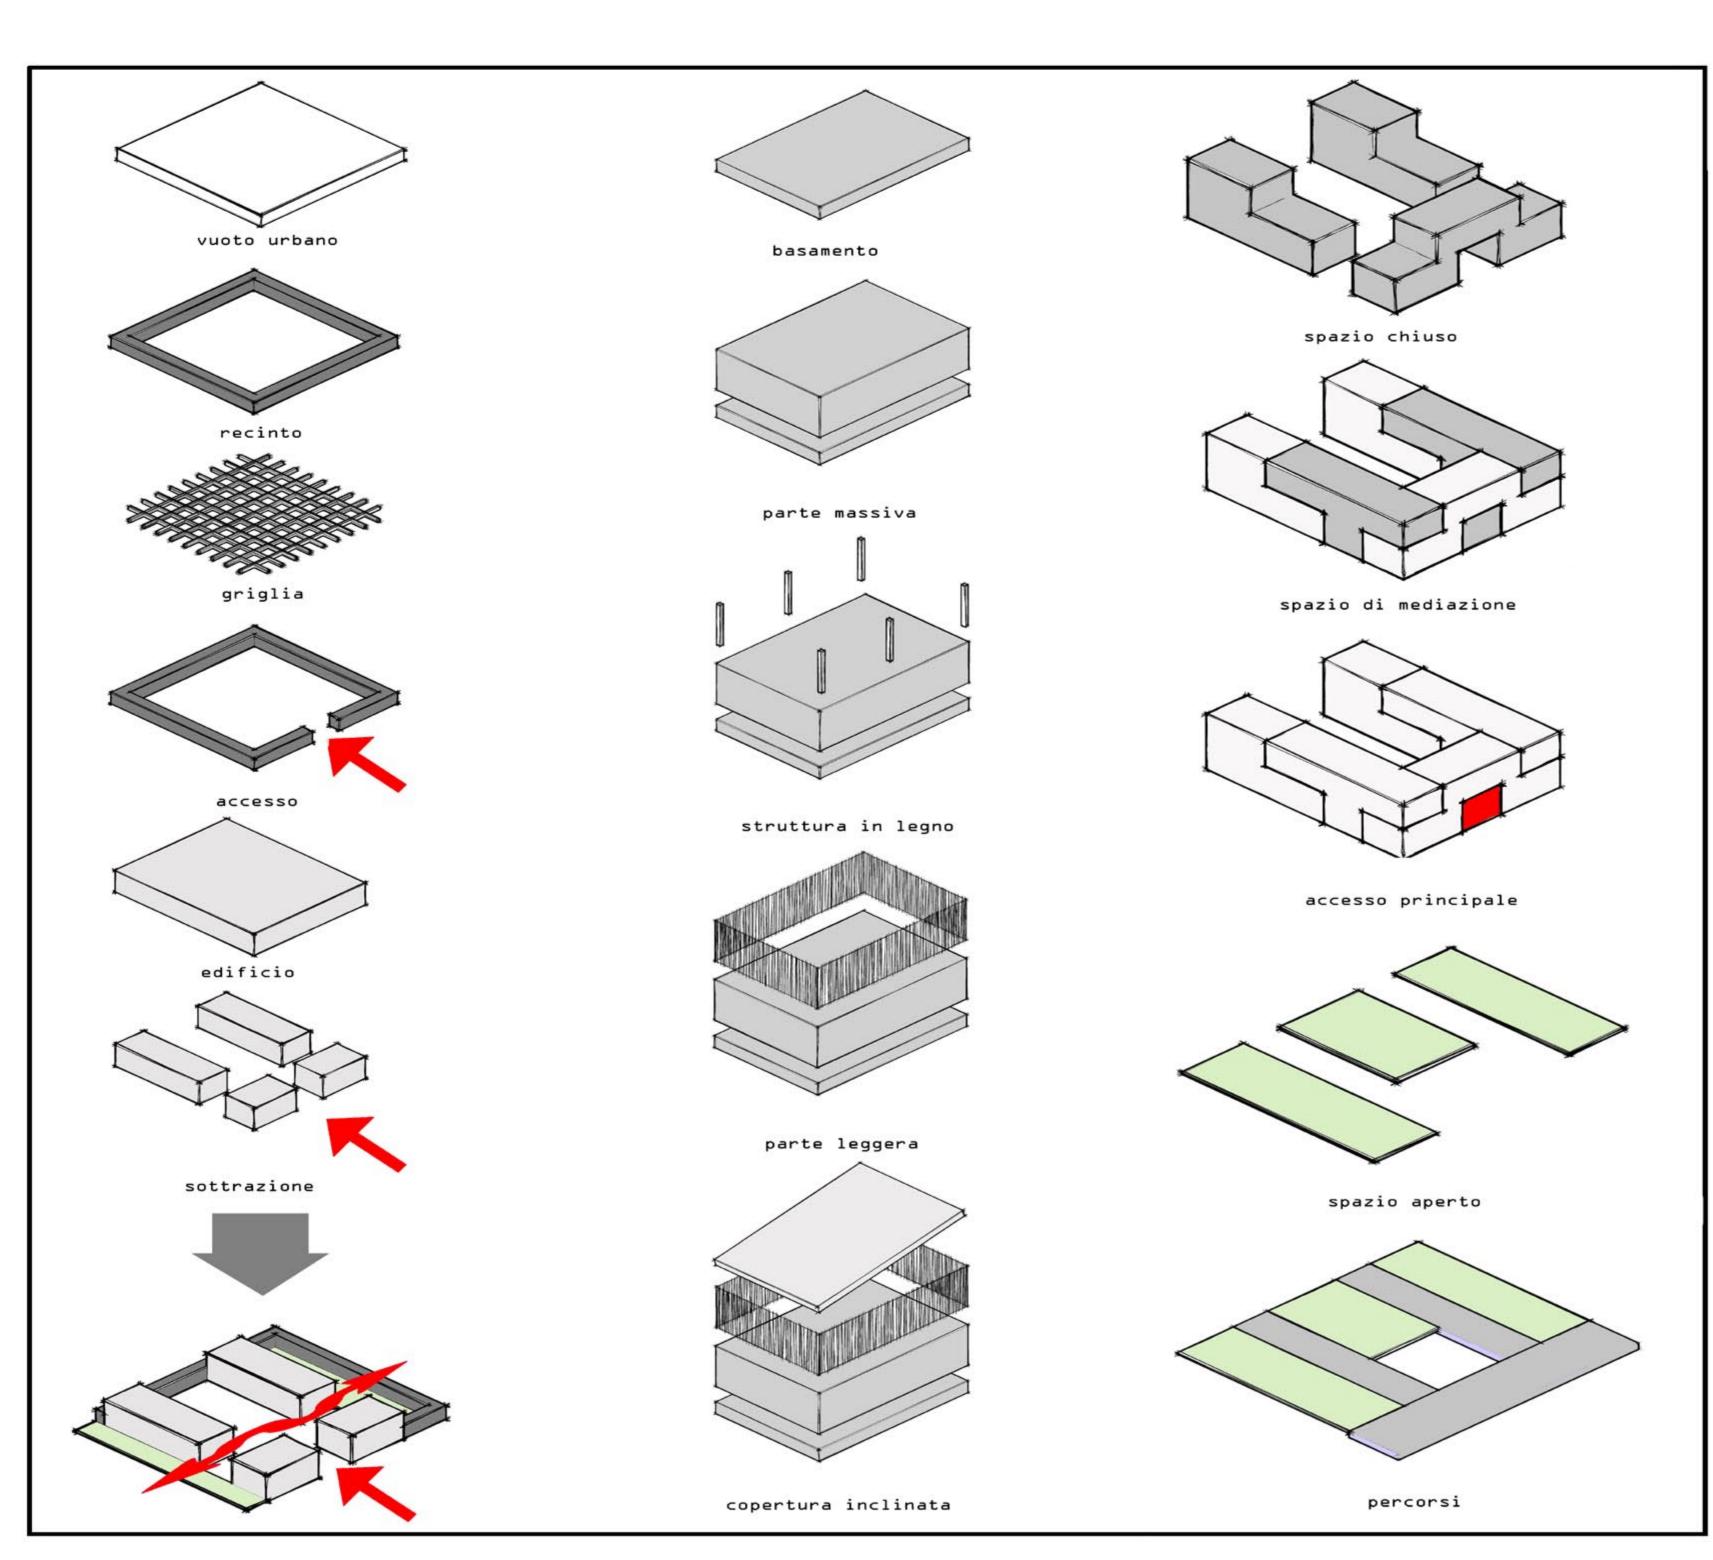






PIANTA PIANO TERRA SCALA 1:200

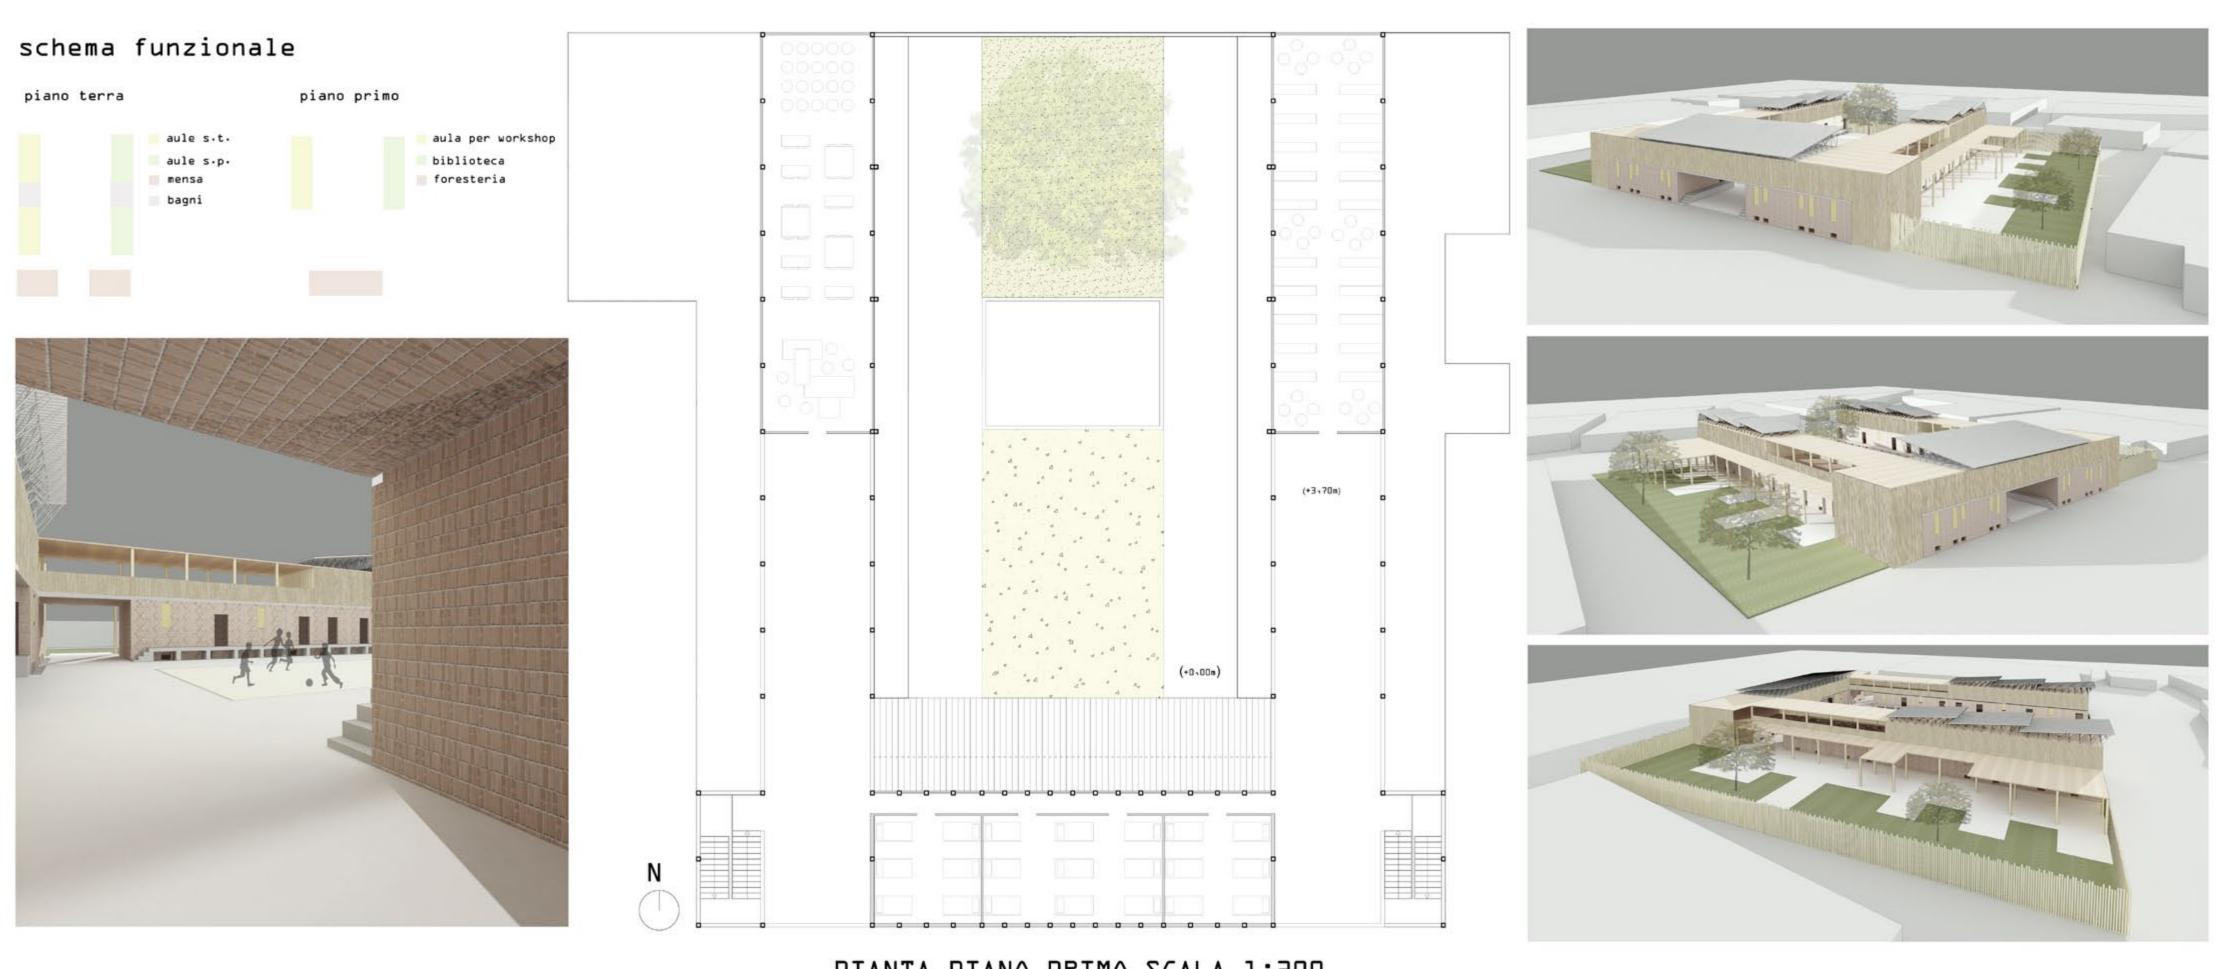

PIANTA PIANO PRIMO SCALA 1:200



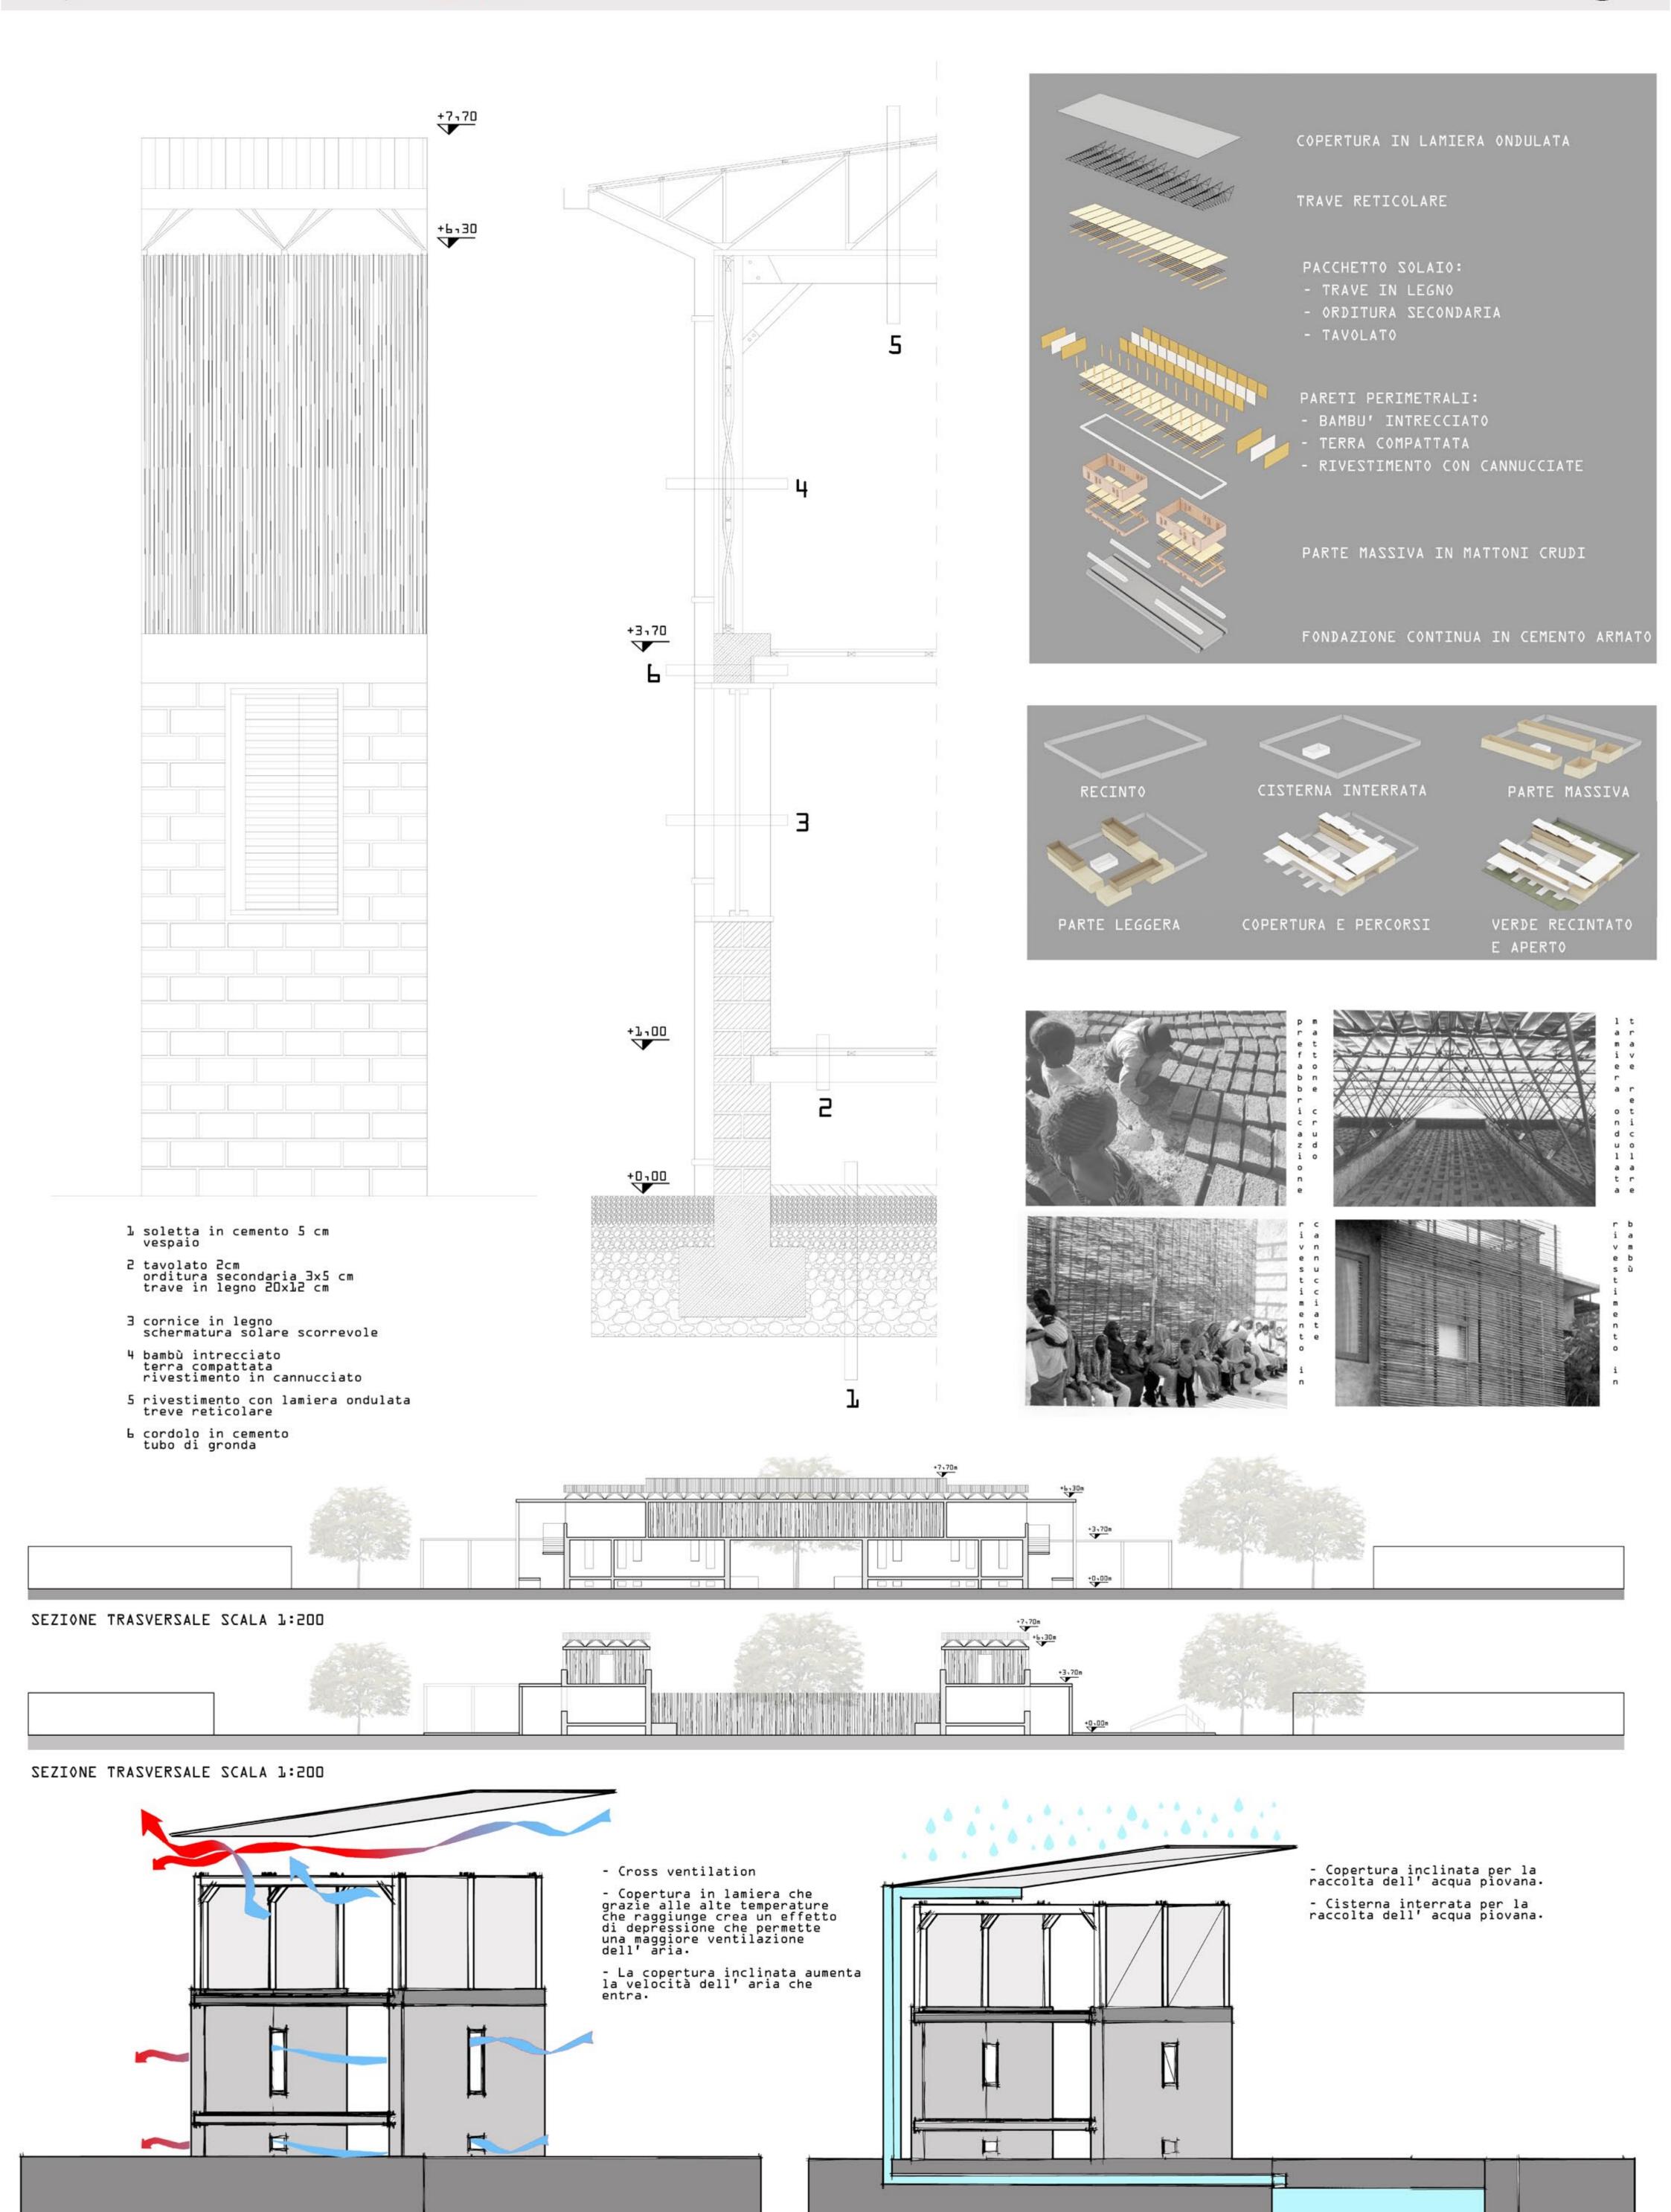

Laboratorio di Orientamento_ Costruzione dell'Architettura e dell'Ambiente _ workshop SMALL SCALE BIG CHANGE Prof. MASSIMO PERRICCIOLI

Laboratorio di Costruzione Dell'Architettura A.A. 2011-2012_Prof. Massimo Perriccioli_Rigenerazione architettonica e ambientale del quartiere Tofare ad Ascoli Piceno_Parola chiave: AMBIENTE

Stato dei luoghi















Interventi di carattere ENERGETICO-AMBIENTALE e ARCHITETTONICI che puntano a migliorare il confort abitativo.

- Isolamento a cappotto esterno.
- Sostituzione degli infissi.
- Miglioramento della ventilazione interna naturale dell' edificio per massimizzare il ricambio d'aria degli alloggi.
- Tetto giardino per assorbire una parte delle radiazioni solari.
- Metrature adeguate al tipo di utenza.
- Maggiore captazione solare per le pareti esposte a NORD.
- Utilizzo di pannelli fotovoltaici.
- Ridurre al minimo il consumo totale dell'edificio.
- Riorganizzazione completa degli alloggi in base all'orintamento dell'edificio per fruttare la luce solare.

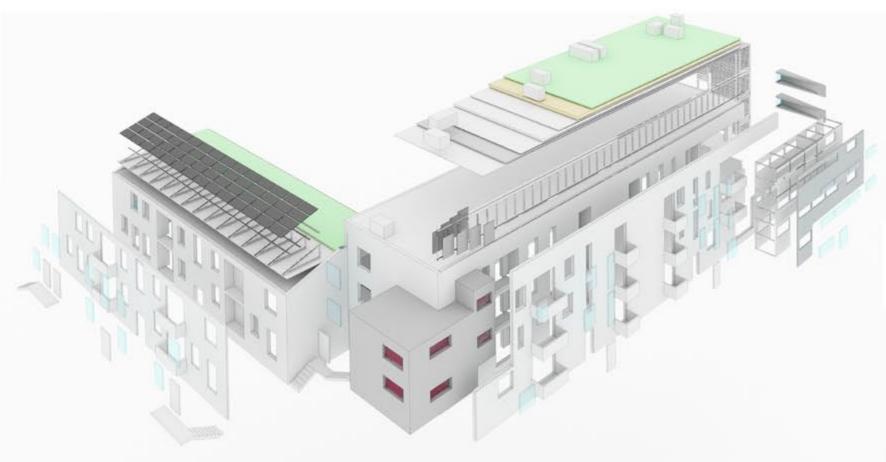


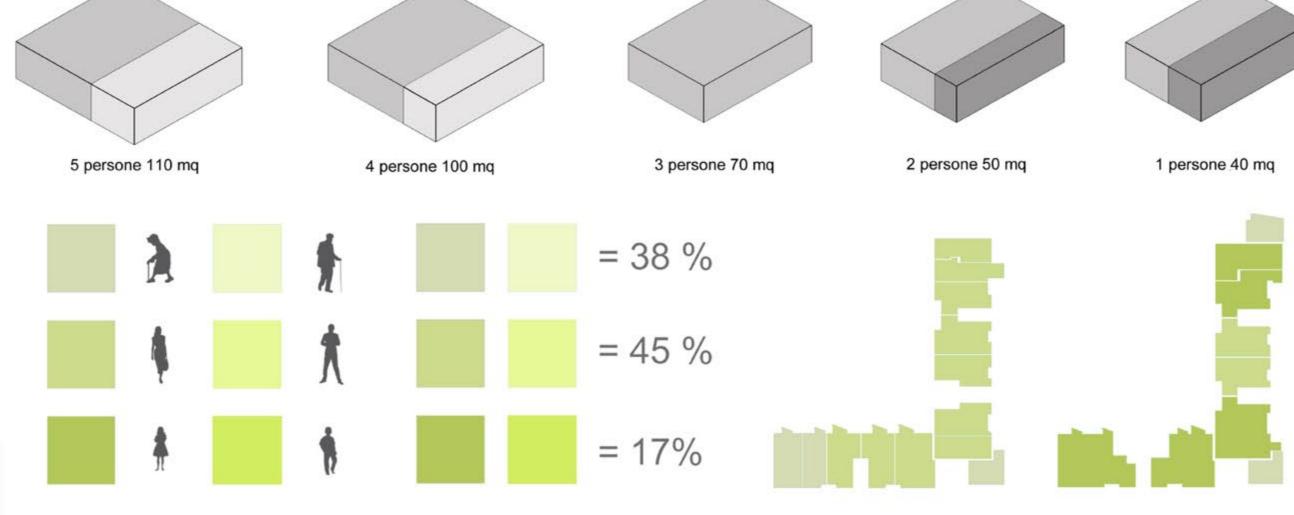


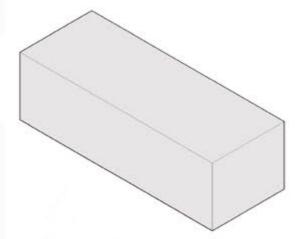

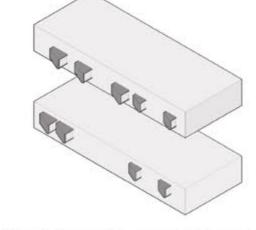

- Alloggi totali = 26 - Persone totali = 68 - Anziani = 26 - Giovani = 31 - Bambini = 17

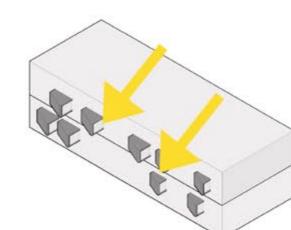

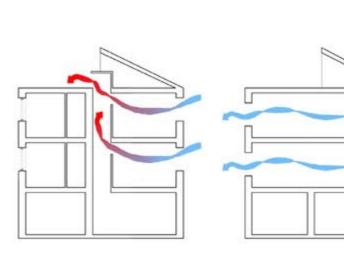

bilocale

familiare


la parete a NORD non riceve radiazione solare

finestre in aggetto con la parte opaca rivolta verso OVEST


irraggiamento solare diretto

cross ventilation stack ventilation


Elaborati

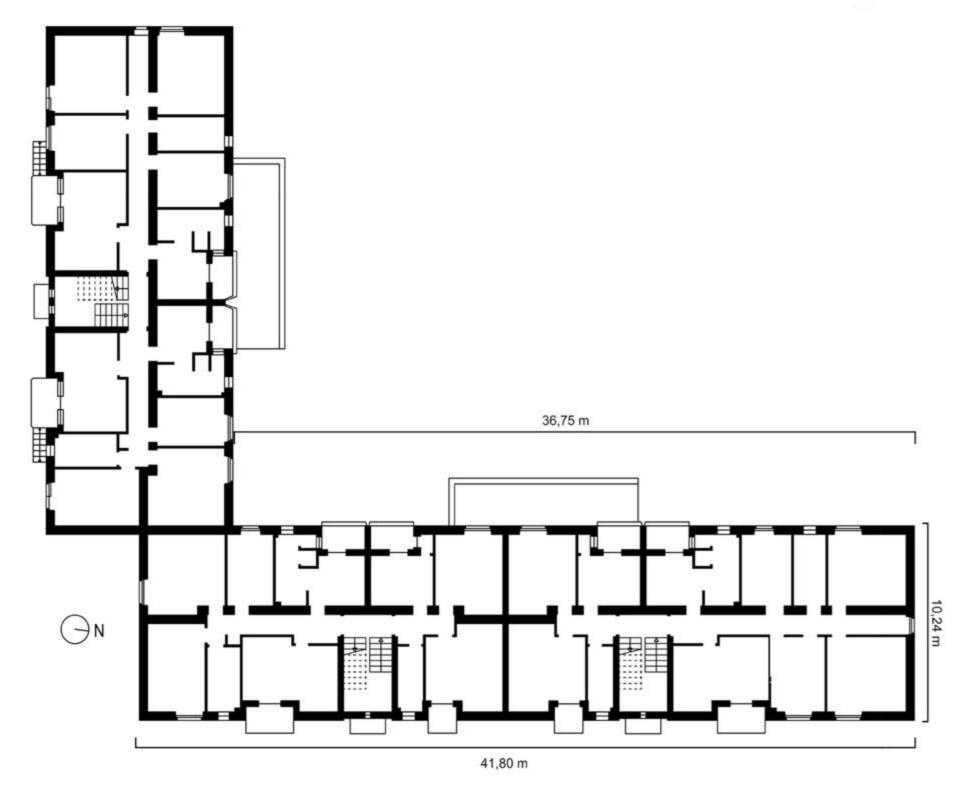


Pianta paino tipo 1:200

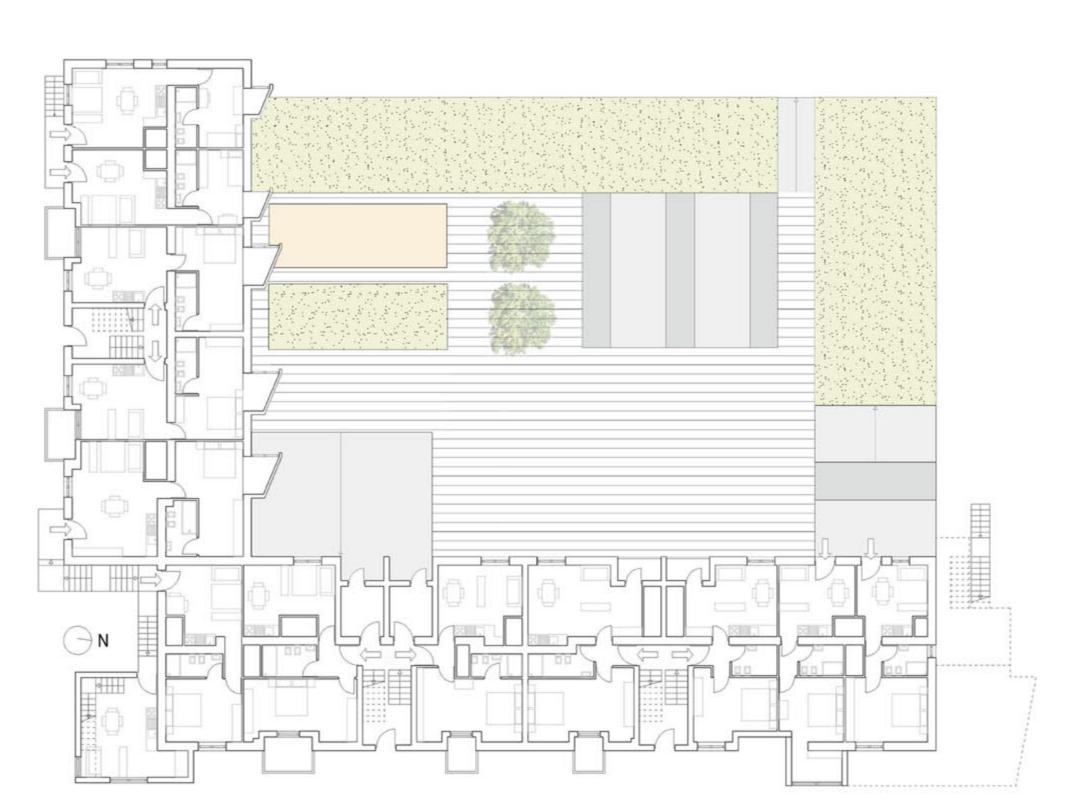

Pianta piano tipo 1:200

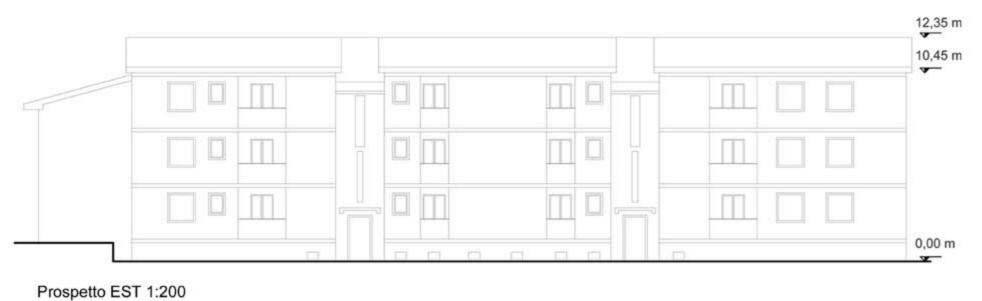

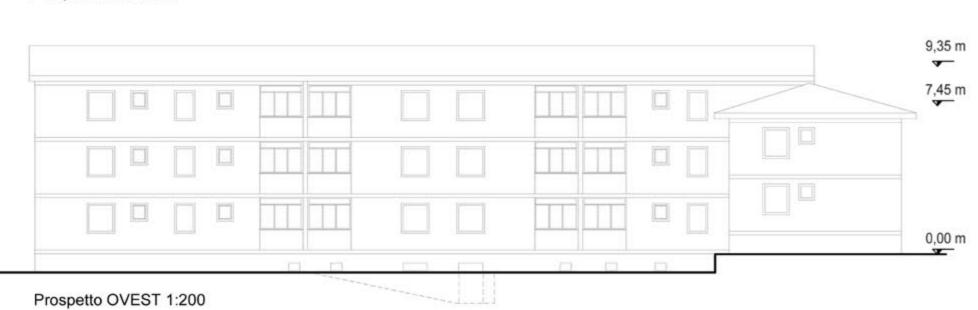

Prospetto OVEST 1:200



Spazi pubblici e servizi collettivi a Pikine-Dakar





Progetto di

Matteo Angelozzi

Spazi pubblici e servizi collettivi Pikine-Dakar


24-06-2013 5-07-2013

1400 mg

Il contesto climatico è molto difficile perchè si alternano momenti di grande siccità a periodi alluvionali.

La maggior parte della popolazione è disoccupata e i bambini, che per una minima parte vanno a scuola, trascorrono la giornata in strada o in alcune aree di ritrovo della città. Con questo progetto si vuol creare uno spazio di centralità e di esempio per la comunità, un luogo dove i bambini possano ricevere un instruzione primaria, giocare in un ambiente sicuro e controllato, un luogo in cui persone adulte possano imparare a svolgere delle attività che siano utili per l'intera popolazione in modo da aiutarsi gli uni con gli altri migliorando le loro condizioni di vita che in questo momento sono molto difficili, in più deve essere un luogo di assitenza e di aiuto per persone che ne hanno bisogno.


Parole Chiave:

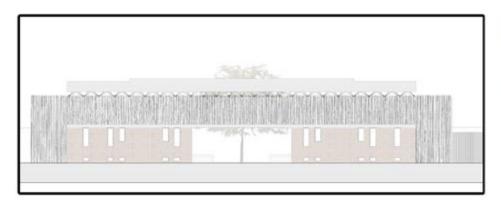




ASPETTI ARCHITETTONICI

Relazioni Urbane_ fronte principale rivolto verso il grande asse viario.

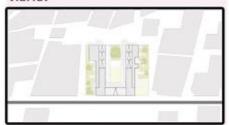


Relazioni Funzionali vengono inserite aule per la formazione primaria dei bambini ed aree dedicate al gioco_aule per la formazione di maestranze tecniche per poter migliorare le condizioni di vita della comunità con aree destinate al lavoro_spazi destinati all'accoglienza (dormitori, mense) aule per associazioni umanitarie usate anche dalla stessa popolazione come luoghi di riunione e discussione per la comunità_verde pubblico tema molto amato dalla stessa popolazione.

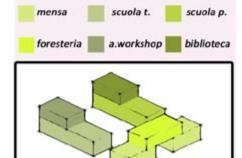

ASPETTI SISTEMICI

Struttura massiva_muratura in mattoni crudi copertura_inclinata su trave reticolare attacco a terra_fondazione continua in cemento armato

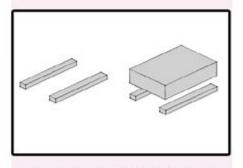


Struttura leggera_canne di bambù


Parte portante_pilastri e travi in legno

Parte portata_tamponature in canne di bambù

attacco a terra_fondazione continua in cemento armato copertura_inclinata su trave reticolare

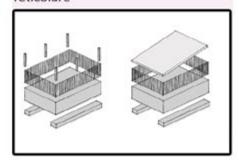

ASPETTI ENERGETICO-AMBIENTALI

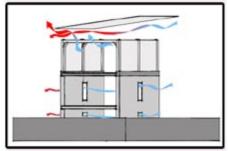

Funzionamento bioclimatico_

Cross ventilation copertura in lamiera che grazie alle alte temperature che raggiunge crea un effetto di depressione che permette un maggiore ventilazione dell' aria la copertura inclinata aumenta la velocità dell' aria in entrata all'interno dell'edificio in modo da aumentare il ricambio d'aria_copertura inclinata per la raccolta dell' acqua piovana_cisterna interrata per la raccolta dell' acqua piovana da utilizare nei periodi di siccità primo livello rialzato a in modo da prevenire gli allagamenti dovuti alle grandi piogge che si concentrano in alcuni periodi dell'anno_primo livello rialzato in modo da favorire la ventilazione per aumentare in confort interno.

Riferimenti Bibliografici e Siti Internet

- Domus_Utopia di terra
- Small Scale, Big Change Andres Lepik, Barry Bergdoll 2010
- Atlas: Architectures of the 21st century. Africa and Middle East -Luis Fernández Galiano - 2011

